


Piano copertura - Edificio "A"  
scala 1:100

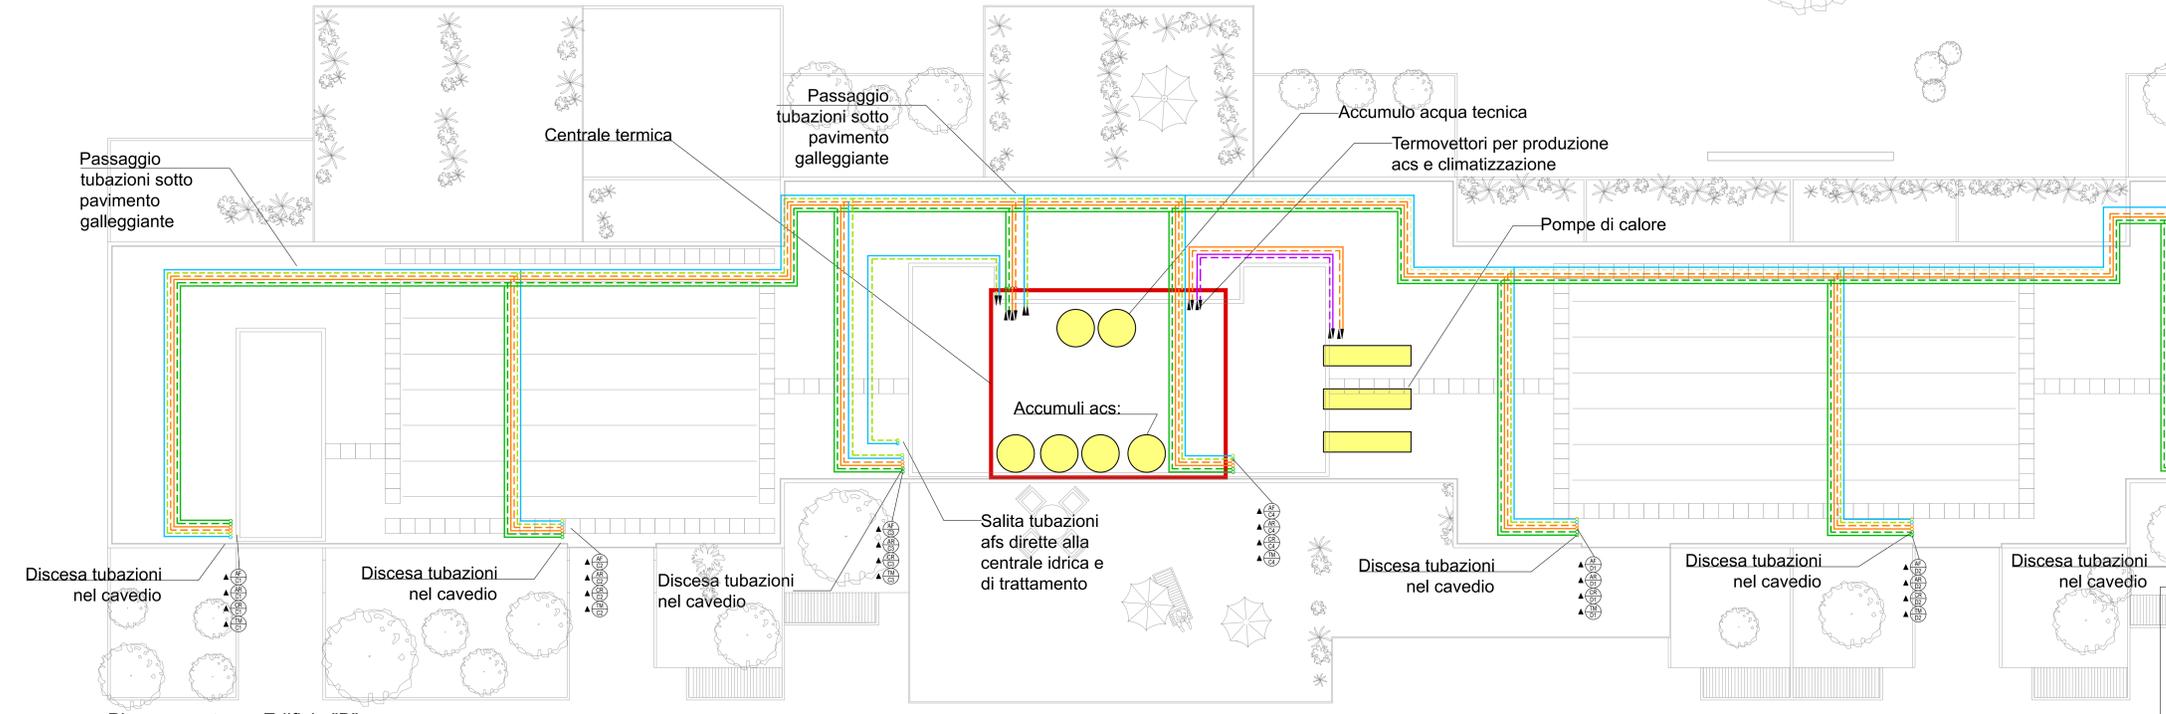

Piano copertura - Edificio "B"  
scala 1:100


**LEGENDA**

Area al grezzo

NOTA:  
Nelle aree al grezzo si faranno le predisposizioni dei recuperatori puntuali di calore e degli estrattori d'aria.



**STATO PROGETTAZIONE**  
Il presente progetto è da intendersi PRELIMINARE e serve a fornire un'idea di massima dell'impianto che dovrà essere installato, della componentistica necessaria, del posizionamento delle macchine e dei costi.  
Sulla base del progetto preliminare potranno essere discusse le posizioni delle apparecchiature principali che dovranno essere definite in chiaro nel progetto definitivo nel quale si procederà anche al calcolo analitico di tutte le reti e alla verifica del loro corretto dimensionamento nonché allo sviluppo di elaborati di dettaglio degli impianti da installare.

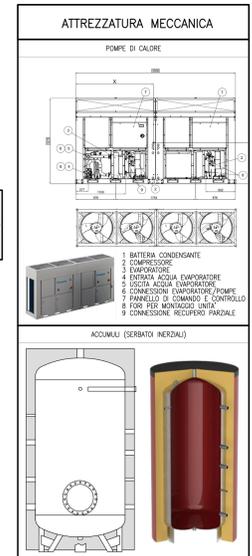

AUTOMAZIONE - IDRAULICA				
DENOMINAZIONE	COL.	DIVISIONE	SIMBOLOGIA	CARATT. NOTE
LINEE ELETTRICHE	1	ACQUARI POTENZA REGOLAZIONE	---	V.230/1 V.400/3 V.24/1
LINEA ACQUA "FREDDA" DI ACQUEDOTTO GREGGA	ACQ	ANDATA	---	3-5 BAR POTABILE (ACQUEDOTTO)
LINEA ACQUA "FREDDA" DI ACQUEDOTTO ADDOLCITA E/O TRATTATA	ACQ	ANDATA	---	3-5 BAR POTABILE (ACQUEDOTTO)
LINEA ACQUA PER ANTINCENDIO	ACQ	ANDATA	---	
LINEA ACQUA DI RISERVA PER IRRIGAZIONE	ACQ	ANDATA	---	
LINEA ACQUA "CALDA" DI CONSUMO	ACQ	ANDATA	---	
RITORNO			---	
C/10 TERMOMETTORE "CALDO A.T."	TRC	ANDATA	---	80°C
RITORNO			---	70°C
C/10 TERMOMETTORE "CALDO M.T." ("CALDO B.T." PER RADIANTE A PAVIMENTO)	TRC	ANDATA	---	65°C (45°C)
RITORNO			---	60°C (40°C)
C/10 TERMOMETTORE "FREDDO"	TRC	ANDATA	---	7°C
RITORNO			---	12°C
C/10 TERMOMETTORE "MISTO"	TRC	ANDATA	---	7/45°C
RITORNO			---	12/40°C
C/10 GAS FROGGHERENDO	TRC	ANDATA	---	
RITORNO			---	
LINEA SCARICO ACQUE GRIGIE	SCA	ANDATA	---	
LINEA SCARICO ACQUE NERE	SCA	ANDATA	---	
LINEA VENTILAZIONE SCARICO	SCA	ANDATA	---	

**COMUNE DI SASSO MARCONI**

AREA "EX ALFA WASSERMANN"  
COMUNE DI SASSO MARCONI, FRAZIONE DI BORGONUOVO

PNRR - MISSIONE M5C2-COMPONENTE C2-INVESTIMENTO 2.3  
PROGETTO "PIGILIA QUALITA' DELL'ABITARE"  
FINANZIATO DALL'UNIONE EUROPEA - NEXT GENERATION EU  
RUP: ING. ANDREA NEGRONI ASSESSORE: GIANLUCA ROSSI  
CUP B99J20002220001

**PROGETTO DI FATTIBILITA' TECNICO ECONOMICA DEGLI IMMOBILI E DELLE OPERE DI URBANIZZAZIONE AMMESSI AL FINANZIAMENTO**

PROPRONENTE: **COMUNE DI SASSO MARCONI** (FR) Par. Ind. Davide Guadri  
P.zza S. MARTINO DELLA LIBERAZIONE N.6 40037 SASSO MARCONI (BO)

TECNICO RESPONSABILE: **GRUPPO DI LAVORO:** **Galileo**

TITOLO ELABORATO: **Planimetrico impianto idronico e idrico-sanitario**

ESIBITI	CODICE COMMESSA	TECNOLOGIA PROGETTO	TEMA	TIPO ELABORAZIONE	REVISIONE	SCALA
REFERENTI ELABORATI:	CIG 5569050E83	PRELIMINARE	PIGILIA	ED		1:100
<b>I-01</b>						

PROTOCOLLE VISTI:

DATA	NOTE DI REVISIONE	REVISIONE	APPROVATO
1			
2			
3			